


Planta Baixa - Área 1
Escala 1/50



Planta Baixa - Área 2
Escala 1/50

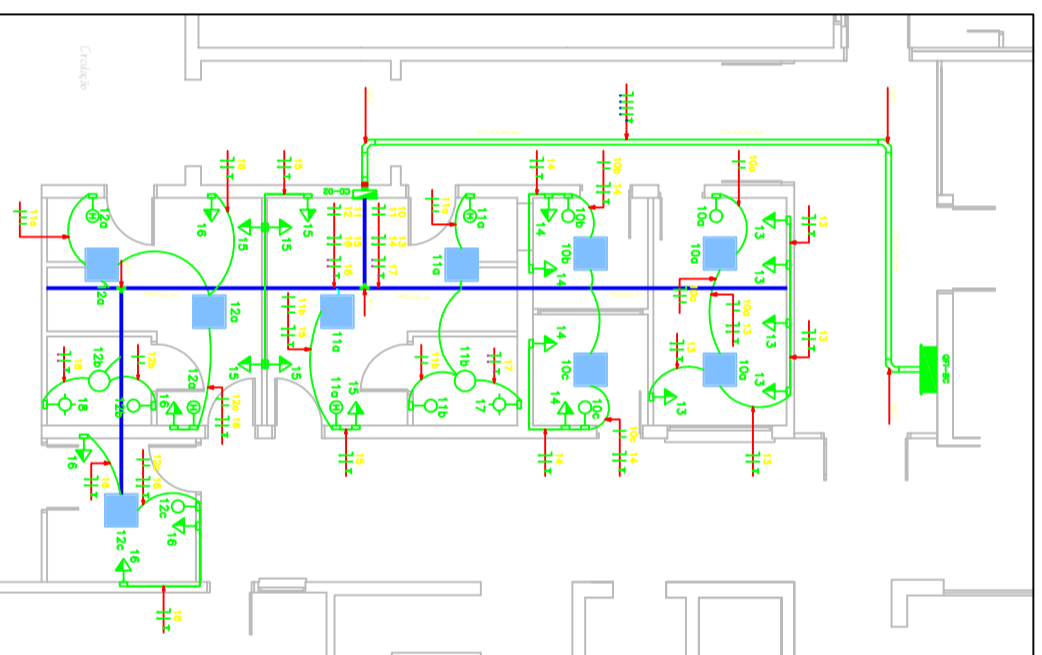

CD-01 (Vestibários Centro Cirúrgico)
CD 100A, 12 módulos DIN

- 1. Ilum. Diat. Medic./Roupa/Ofic.
- 2. Ilum. Vestib. Feminino
- 3. Ilum. Vestib. Masculino
- 4. Tom. Diat. Medicamento/Roupa
- 5. Tom. Vestib. Feminino
- 6. Tom. Vestib. Masculino
- 7. Tomada Elétrico D.M.L.
- 8. Chuveiro Vestib. Feminino
- 9. Chuveiro Vestib. Masculino
- 10. Reservo
- 11. Reservo
- 12. Reservo

CD-02 (Preparo Centro Cirúrgico)
CD 100A, 12 módulos DIN

- 10. Ilum. Secret. Bioc./Salas Informogés
- 11. Ilum. Prepar. Pac. Feminino
- 12. Ilum. Prepar. Pac. Masculino/Guarda Resíduos
- 13. Tom. Secretário Bioc
- 14. Tom. Salas de Informogés
- 15. Tom. Prepar. Pac. Feminino
- 16. Tom. Prepar. Pac. Masculino/Guarda Resíduos
- 17. Chuveiro Prep. Pac. Feminino
- 18. Chuveiro Prep. Pac. Masculino
- 10. Reservo
- 11. Reservo
- 12. Reservo

CD-01 (Vestibários Centro Cirúrgico)

Nº do Circuito	Tom. (W)	Iluminação	Tom. Chuv.	Polígrafo	Corrente	Disjuntor	Condutor
1	600	27	40	5.500W/6.800W	280	1.27	1x10 C 1,5 R
2	2	7	2	161	0,73	1x10 C 1,5 S	
3	2	2	2	134	0,61	1x10 C 1,5 T	
4	5	2	2	500	2,27	1x16 C 2,5 R	
5	5	2	2	2000	9,09	1x16 C 2,5 S	
6	4	2	2	1900	8,64	1x16 C 2,5 T	
7	2	2	2	5.500	25	1x25 C 4,0 R	
8	2	2	2	6.800	30,9	1x25 C 6,0 S	
9	2	2	2	6.800	30,9	1x25 C 6,0 T	
Total				24.073	38,43	3x40 C 10,0	

CD-02 (Preparo Centro Cirúrgico)

Nº do Circuito	Tom. (W)	Iluminação	Tom. Chuv.	Polígrafo	Corrente	Disjuntor	Condutor
10	600	27	40	5.500W/6.800W	160	0,73	1x10 C 1,5 R
11	2	1	2	107	0,49	1x10 C 1,5 S	
12	2	1	2	147	0,67	1x10 C 2,5 E	
13	2	1	2	400	1,82	1x16 C 2,5 R	
14	2	1	2	2100	9,54	1x16 C 2,5 T	
15	6	2	2	2000	9,09	1x16 C 2,5 R	
16	5	2	2	6.800	30,9	1x25 C 6,0 S	
17	2	2	2	6.800	30,9	1x25 C 6,0 T	
18	2	2	2	6.800	30,9	1x25 C 6,0 T	
Total				19.014	28,81	3x40 C 10,0	

PROJETO ELÉTRICO
CENTRO CIRÚRGICO (PARCIAL)

AVENIDA BENJAMIN CONSTANT, N.º 881
BARRIO CENTRO-LABOUR, RS

PROJETO ELÉTRICO DE COZINHA
EQUIPAMENTO ELÉTRICO E QUADRO DE CABELO

PROJETO ELÉTRICO DE COZINHA
EQUIPAMENTO ELÉTRICO E QUADRO DE CABELO

EMPRESA RESPONSÁVEL
Polieslog Engenharia
RUA FARFEL, 100 - BARRIO LABOR, RS

PROJETO ELÉTRICO DE COZINHA
EQUIPAMENTO ELÉTRICO E QUADRO DE CABELO

PROJETO ELÉTRICO DE COZINHA
EQUIPAMENTO ELÉTRICO E QUADRO DE CABELO

PROJETO ELÉTRICO DE COZINHA
EQUIPAMENTO ELÉTRICO E QUADRO DE CABELO

PROJETO ELÉTRICO DE COZINHA
EQUIPAMENTO ELÉTRICO E QUADRO DE CABELO